Общество с ограниченной
ответственностью
«Мосгорпроект-
мастерская №5»

СРО № П.037.25.65.03.2015 om 13.03.2015 года. СРО № И.005.25.1137.02.2015 om 27.02.2015 года. Лицензия УФСБ России по ПК №00850778 om 24.05.2016г

Заказчик: ООО «ТРАНС ДВ»

МНОГОКВАРТИРНЫЙ ЖИЛОЙ ДОМ В РАЙОНЕ УЛ. ПОЛЕТАЕВА, 23 Г. ВЛАДИВОСТОКА.

проектная документация

Схема планировочной организации земельного участка

04-09-2018-ПЗУ

Раздел 2

Владивосток

Общество с ограниченной ответственностью «Мосгорпроект-мастерская №5»

СРО № П.037.25.65.03.2015 om 13.03.2015 года. СРО № И.005.25.1137.02.2015 om 27.02.2015 года. Лицензия УФСБ России по ПК №00850778 om 24.05.2016г

Заказчик: ООО «ТРАНС ДВ»

МНОГОКВАРТИРНЫЙ ЖИЛОЙ ДОМ В РАЙОНЕ УЛ. ПОЛЕТАЕВА, 23 Г. ВЛАДИВОСТОКА.

проектная документация

Схема планировочной организации земельного участка

04-09-2018-ПЗУ

Раздел 2

Директор

А.Ю. Горшенин

Владивосток

		Номер тома	Обозначение	Наименование	Примечание
		Много	квартирный жилой до	ом в районе ул. Полетаева, д. 23 в г.	Владивостоке.
		Раздел 1	04-09-2018-ПЗ	Пояснительная записка	ООО «Мосгорпроект- мастерская №5»
		Раздел 2	04-09-2018-ПЗУ	Схема планировочной организации земельно участка	ого ООО «Мосгорпроект- мастерская №5»
		Раздел 3	04-09-2018-AP	Архитектурные решения.	ООО «Мосгорпроект- мастерская №5»
				Конструктивные и объемно-планировочн решения.	ые
		Раздел 4	04-09-2018-1-KP	Конструктивные и объемно-планировочные решения.	ООО «Мосгорпроект- мастерская №5»
		Подраздел 4.1	04-09-2018-1-PP.1	Расчеты. (на руки заказчику не выдаются).	ООО «Мосгорпроект- мастерская №5»
		Раздел 5		Сведения об инженерном оборудовании, сетях инженерно-технического обеспечения, перечень инженерно-технических мероприятий, содержание	0
		Подраздел 5.1	04-09-2018-1-ИОС.5.1	технологических решений Система электроснабжения	ООО «Мосгорпроект-
		Подраздел 5.2,3	04-09-2018-1-ИОС.5.2.3	Система водоснабжения и водоотведения	мастерская №5» ООО «Мосгорпроект-
		Подраздел 5.2,3	04-09-2018-1-ИОС.5.2.3.1	Водомерные узлы и насосные станции	мастерская №5» ООО «Мосгорпроект- мастерская №5»
		Подраздел 5.2,3	04-09-2018-1-ИОС.5.2.3.2	Система пожаротушения автостоянки	ООО «Мосгорпроект- мастерская №5»
		Подраздел 5.4	04-09-2018-1-ИОС 5.4	Отопление, вентиляция	ООО «Мосгорпроект- мастерская №5»
		Подраздел 5.5	04-09-2018-1-ИОС.5.5	Системы связи.	ООО «Мосгорпроект- мастерская №5»
		Подраздел 5.6	04-09-2018-1-ИОС.5.6	Пожарная сигнализация. Оповещение.	ООО «Мосгорпроект- мастерская №5»
		Подраздел 5.7	04-09-2018-1-ИОС.5.7	Технологические решения	ООО «Мосгорпроект- мастерская №5»
		Подраздел 5.8	04.09-2018-1-ИОС.5.8.1	Автоматизация (АПТ)	ООО «Мосгорпроект- мастерская №5»
			04-09-2018-1-ИОС.5.8.2	Автоматизация (АОВ)	ООО «Мосгорпроект- мастерская №5»
			04-09-2018-1-ИОС.5.8.3	Автоматизация (АВК)	ООО «Мосгорпроект- мастерская №5»
		Раздел 6	04-09-2018-1-ПОС	Проект организации строительства	ООО «Мосгорпроект- мастерская №5»
		Раздел 7	04-09-2018-1-ПОД	Организация работ по сносу зданий, строени сооружений капитального строительства	ий и ООО «Мосгорпроект- мастерская №5»
зано		Раздел 9	04-09-2018-1-ПБ	Мероприятия по обеспечению пожарной безопасности.	ООО «Мосгорпроект- мастерская №5»
Согласовано		Раздел 10	04-09-2018-1-ОДИ	Мероприятия по обеспечению доступа инвалидов	ООО «Мосгорпроект- мастерская №5»
Col		Раздел 10.1	04-09-2018-1-ЭЭ	Мероприятия по обеспечению соблюдения требований энергетической эффективности	ООО «Мосгорпроект- мастерская №5»
				и требованиям оснащенности зданий, строений и сооружений приборами учета используемых энергетических ресурсов	-
	п. и	Раздел 12.1	04-09-2018-1-ТБЭ	Требования по безопасной эксплуатации зда	ния ООО «Мосгорпроект- мастерская №5»
	Подп. и	11 14	П	04-09-201	8-СП
	Ñ	Изм. Кол	Лист № лок Полпис Лат	га Ста г	лия Лист Листов I 1 2
	Инв		/_	Состав проекта	ООО «Мосгорпроект-
	Ш	ГИП Ону	/чин		мастерская №5»

		Номер тома	Обозначение	Наименование	Примечание		
				Наружные инженерные сети			
		Подраздел 5.9	04-09-2018-ИОС5.9		ООО«Мосгорпроект- мастерская №5»		
		Подраздел 5.10	04-09-2018-ИОС5.10		ООО«Мосгорпроект- мастерская №5»		
		Подраздел 5.11	04-09-2018-ИОС5.11		ООО«Мосгорпроект- мастерская №5»		
		Подраздел 5.12	04-09-2018-ИОС5.12	Сети дождевой канализации	ООО«Мосгорпроект- мастерская №5»		
				Пристроенная трансформаторная подстанция			
		Подраздел 5.14	04-09-2018-2-ИОС5.1	P C C C C C C C C C C C C C C C C C C C	ООО«Мосгорпроект- мастерская №5»		
		Раздел 4.2	04-09-2018-2-KP		ООО«Мосгорпроект- мастерская №5»		
				Дизель-генераторная установка (ДГУ)			
		Подраздел 5.15	04-09-2018-3-ИОС5.1	Система электроснабжения	ООО«Мосгорпроект- мастерская №5»		
0H1							
Согласовано							
┰	<u> </u>						
2	инв. №						
ć	Бзам. инв.						
	Подп. и дата						
ļ	Подп.						
	0ДЛ.						
,	Инв. № подл.			04-09-2018-СП	Лист 2		
11	Z	Изм. Кол.уч.	Лист №док Подпис Дата				

Γ

		Обозначение	Наименование	П	оимечание		
		04-09-2018-ПЗУ	Состав проекта				
			«Многоквартирный жилой дом в райо	не			
			ул. Полетаева, д. 23 в г.Владивосток	«e»			
			Пояснительная записка				
			1. Характеристика площадки для ст тельства	грои-			
			2. Планировочная организация зем ного участка	ель-			
			3. Технико-экономические показате	эли			
			4. Решения по инженерной подгото территории	вке			
			5.Организация рельефа				
			6. Решения по благоустройству				
		04-09-2018-ПЗУ	Чертежи генплана				
		Лист 1	Ситуационный план. М1:2000				
		Лист 2	Схема планировочной организации зе- мельного участка. М1:500				
ано		Лист 3	Опорный план. М1:500				
Согласовано		Лист 4	План покрытий. М1:500				
ၓ -		Лист 5	План озеленения и расположения малых архитектурных форм. М1:50	0			
		Лист 6	План земляных масс. М1:500				
		Лист 7	Схема движения транспорта. М1:50	00			
иня No		Лист 8	Площадка для мусорных контейнеров. Звено ограждения Зв-1, Зв-2.				
Baam z		Лист 9	Сводный план инженерных сетей. М1:500.				
z e Tech	S S						
1 1101	Ī						
		Изм. Кол.уч. Лист № док. Подп.	Дата 04-09-2018-ПЗ	У.С			
	: t	Исполнил Луцик Тук Проверил Шунтова Шуу	10.18	Стадия Лис	т Листов		
No HAN		Нач. отдела Онучина Оу Н.контроль Шунтова Шурт ГИП Онучин	10.18 10.18 10.18	OOO «Moo	сгорпроект- ская №5»		

ПОЯСНИТЕЛЬНАЯ ЗАПИСКА

1. Характеристика площадки для строительства

Участок под строительство многоквартирного жилого дома расположен по адресу ул. Полетаева, 23 в г. Владивостоке. Юго-западная граница участка проходит вдоль улицы Полетаева. На северо-западе и юго-востоке участок граничит с территорией индивидуальной жилой застройки, на северо-востоке — с территорией Дома ветеранов. Рельеф участка спокойный с небольшим понижением в северо-западном направлении. Перепад высот по участку составляет 1.5 м. На участке расположены здания, подлежащие сносу. Площадь участка, отводимого под строительство жилого дома 3351.00м².

2. Планировочная организация земельного участка

Генеральный план проекта «Многоквартирный жилой дом в районе ул.Полетаева, д. 23 в г. Владивостоке» выполнен на топографическом плане участка, составленном ООО «Вега Экспедиция» по материалам съемки в М1:500, выполненной в 2018 году в местной системе координат и Балтийской 1977 года системе высот в соответствии с требованиями СП 42.13330.2011 «Градостроительство. Планировка и застройка городских и сельских поселений» и «Региональными нормативами градостроительного проектирования в Приморском крае», инженерно-геологических изысканий, архитектурных, санитарных и противопожарных норм.

Схемой планировочной организации земельного участка предусмотрено размещение:

- многоквартирного жилого дома со встроенными помещениями общественного назначения и подземной автостоянки на 89 м/мест;
- пристроенной трансформаторной подстанции;
- ДГУ;

Согласовано

- детской площадки, площадки для отдыха взрослых, хозяйственных площадок;
- площадки для установки 2-х мусоросборников.

Подъезд к многоквартирному жилому дому осуществляется с улицы Полетаева. С этой же улицы организован въезд в подземную автостоянку и подъезд к пристроенной трансформаторной подстанции. Главный вход в жилой дом также ориентирован на ул. Полетаева.

Вдоль жилого дома запроектирован пожарный проезд с разворотной площадкой, в соответствии с противопожарными нормами. Под пожарный проезд используется кровля подземной автостоянки, которая рассчитана на нагрузку от пожарных автомобилей не менее 16 тонн на ось. Все квартиры жилого дома ориентированы на пожарный проезд. В соответствии с противопожарными нормами запроектирован проезд 4,5 м с тротуаром 1,5 м; общая ширина пожарного проезда — 6 м (СП 4.13130.2013 п.п.8.6,8.7 «при высоте зданий более 46м - 6.0м») Расстояние от здания до пожарного проезда составляет 8-10 метров, что соответствует нормативному (СП 4.13130.2013 п.8.8 « для зданий высотой более 28м — 8-10м»).

. и дата Вза	здания до пожарного проезда составляет 8-10 метров, что соответствует нормативному (СП 4.13130.2013 п.8.8 « для зданий высотой более 28м — 8-10м»). Максимальный уклон по проездам составляет 80‰, минимальный - 5‰.												
Подп.		Изм.	Кол.уч.	Лист	№ док.	Подп.	Дата	04-09-2018-П	3У.ПЗ				
_		Исполнил Шунтова			ова	llegs	10.18		Стадия	Лист	Листов		
подл.		Прове	рил	Луци	К	I. Sygu	10.18		П				
Инв.№	Н. кон ГИП	троль	Луцик Онуч		Thyan	10.18 10.18	Пояснительная записка	ООО «Мосгорпроект – мастерская №5»					

Места для автотранспортных средств инвалидов предусмотрены в подземной автостоянке. Для съезда инвалидных колясок с тротуара на проезд предусматриваются участки с втопленными бортовыми камнями.

На территории многоквартирного жилого дома размещены площадки для игр детей и отдыха взрослых, площадки для хозяйственных нужд.

Расчет парковочных мест для хранения автомобилей на весь жилой комплекс.

Количество м/мест подсчитано согласно распоряжения департамента градостроительства Приморского края от 28.03.2018№14 «О внесении изменений в правила землепользования и застройки на территории Владивостокского городского округа», утвержденных решением Думы города Владивостока от 07.04.2010 №462 «Об утверждении Правил землепользования и застройки на территории Владивостокского городского округа»:

- многоквартирные дома: на 100 кв. м. жилой площади 1 м/место;
- -- предприятия бытового обслуживания: на 100 кв. м общей площади 5м/мест.

Площадь квартир жилого дома равна 8153.5 кв.м. Расчетное количество м/мест – 82м/места.

Общая расчетная площадь предприятий бытового обслуживания, расположенных в жилом доме на отметке 0.00 - 132.7 кв.м. Расчетное количество м/мест -7м/мест.

В подземной автостоянке запроектировано 89 м/мест, в том числе 9 м/мест для инвалидов, из них 5 м/мест для инвалидов колясочников.

Расчет потребности площадок на жилой комплекс

		Регио- нальные	Норма площади	Кол-во жителей: 246 чел.			
№ п/п	Наименование	нормати- вы	на 1жит., м ²	По проекту, м ²	Потребность по СНиП,м²		
1	Детские площадки	П.4.14	0.70	176.00	172.20		
2	Площадки для отдыха взрослых	П.4.14	0.10	31.00	24.60		
3	Хозяйственные площадки: - сушка белья - чистка домашних вещей - площадка для мусорных контейнеров	П.4.14	0.15 0.10	27.00* 18.00* на 2 конт.	36.90 24.60 на 2 конт.		

*Согласно п.7.14 Постановления №111 г. Владивостока от 10.02.2010 допускается уменьшать до 50% удельные размеры площадок для хозяйственных целей - при застройке жилыми зданиями выше 9 этажей.

Изм.	Кол.уч.	Лист	№ док.	Подп.	Дата	

Взам. инв. №

Подп. и дата

Инв.№ подл

Расчет площадки для мусоросборников на жилой комплекс

Накопление твердых отходов - 0.00438 м³/сут. на 1 человека.

Количество жителей – 246 человек.

0.00438 м³/сут. x 246 чел. = 1.08 м³/сут.- на 3 жилых дома.

Вместимость 1 контейнера - 0.75 м³. 1.08 / 0.75 = 1.44 контейнера

Вывод: для жилого дома требуется 2 контейнера.

По проекту запроектирована площадка для 2х мусорных контейнеров.

3. Технико-экономические показатели

Площадь участка, отводимого под строительство	- 3351.00 м ²
Площадь застройки	- 1994.77 м ²
в т.ч. площадь застройки здания	- 1989.70 м²
(в т.ч. площадь застройки наземной части	- 598.30 _м 2)
в т.ч. площадь ДГУ	- 5.07 м ²
Площадь покрытий	- 1528.00 พ ²
в т.ч. площадь покрытий по грунту	- 693.00 м ²
в т.ч. площадь покрытий по кровле	- 835.00 м ²
Площадь озеленения	- 1118.00м ²
в т.ч. площадь озеленения по грунту	- 682.00 м ²
в т.ч. площадь озеленения по кровле	- 436.00 м ²

4. Решения по инженерной подготовке территории

Организация поверхностного стока обеспечена путем комплексного решения вопросов вертикальной планировки, мощения территории и водоотведения.

Устройство системы водоотвода с проектируемой территории имеет целью обеспечить прочность и устойчивость дорожных конструкций проездов и благоприятные условия эксплуатации путем быстрого и полного удаления поверхностных вод, поступающих в лотки проездов.

Система водоотвода состоит из лотков проезжей части, дождеприемных колодцев, принимающих воду в проектируемую сеть ливневой канализации с выпуском через очистные сооружения.

5. Организация рельефа


Взам. инв. №


Высотное положение зданий назначено из условий комплексного решения застройки и вертикальной планировки территории с увязкой в единое целое планировочных решений, максимального приближения к существующему рельефу, возможности организации пешеходных связей.

6. Решения по благоустройству

Генпланом предусмотрено благоустройство территории. Проезды запроектированы с асфальтобетонным покрытием. Площадки для отдыха и тротуары имеют

Подп. и дата	рованы с асфальтобетонным покрытием. Площадки для отдыха и тротуары имеют покрытие из брусчатки. Детская площадка имеет резиновое покрытие. Хозяйственные площадки выполнены из асфальтобетона. Проезжая часть отделена от тротуаров бортовым бетонным камнем. Озеленение территории предусматривает устройство газонов с посевом трав и цветников, посадку кустарников.										
подл.											
₽								Лист			
Инв.№							04-09-2018-ПЗУ.ПЗ				
_	Изм.	Кол.уч.	Лист	№ док.	Подп.	Дата		3			

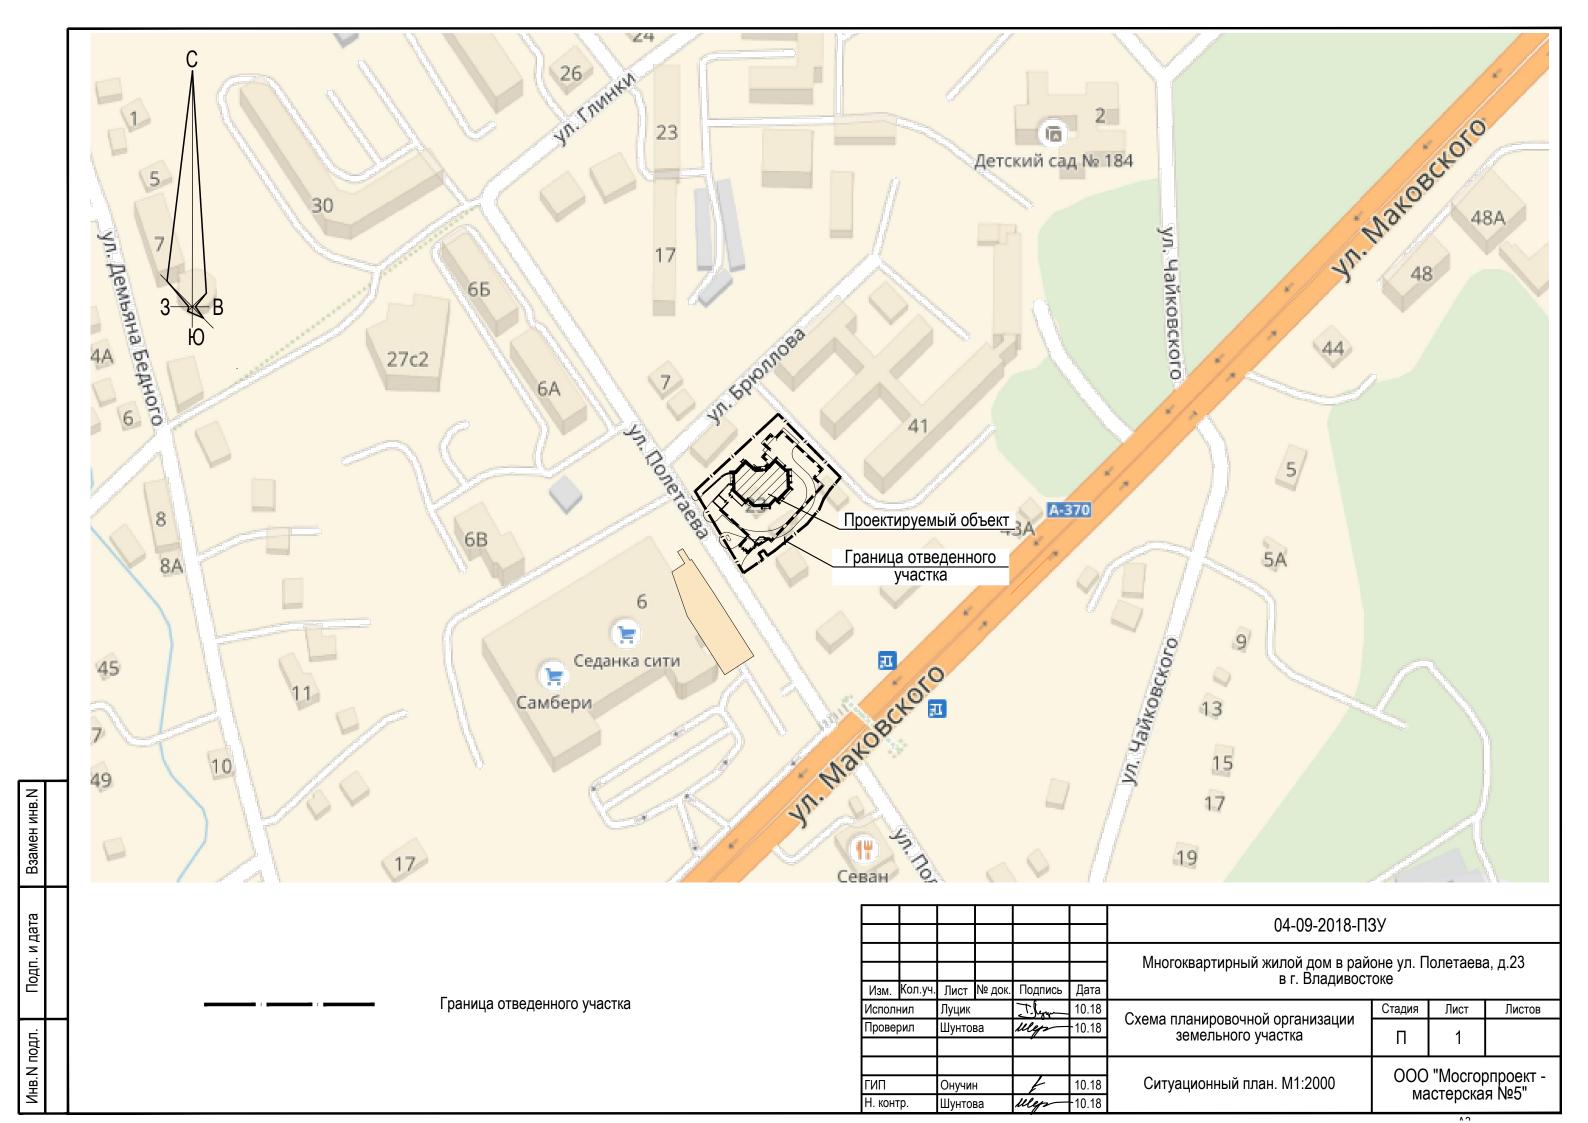

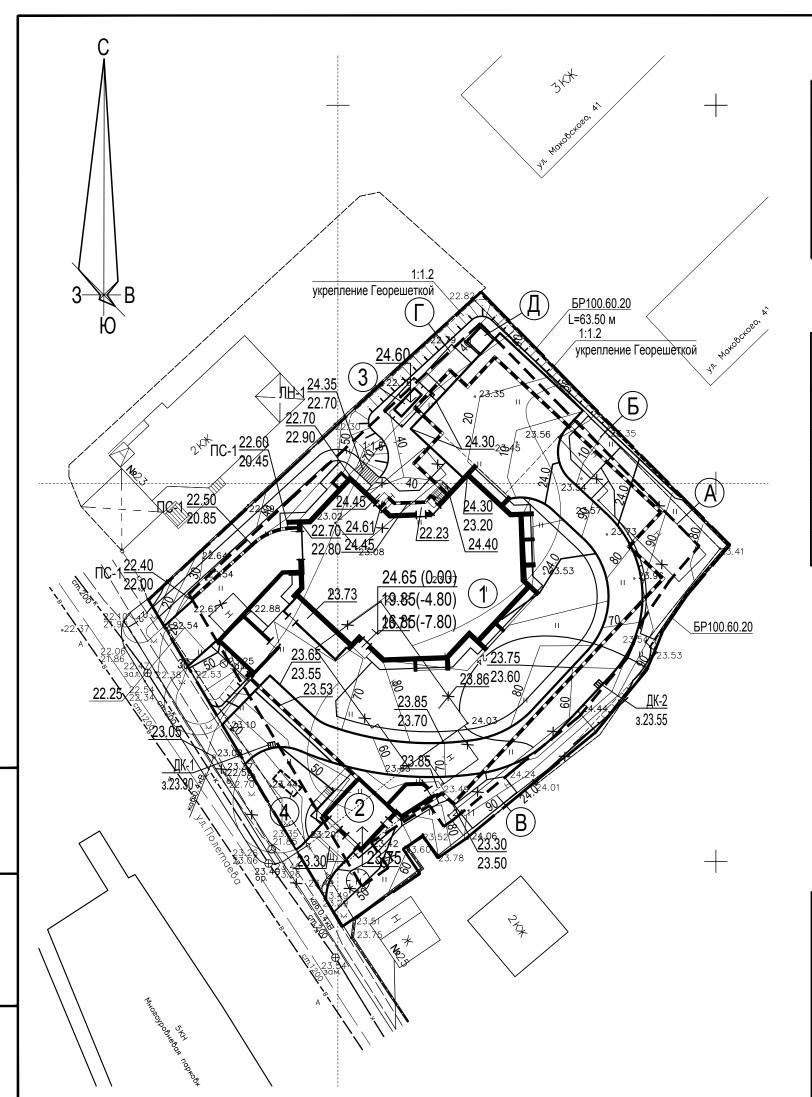

Взамен инв. N

Подп. и дата

Инв. N подл.

Экспликация зданий и сооружений


Номер по ген- плану	Наименование	Примечание
1	Многоквартирный жилой дом	Индивидуальный проект
2	Пристроенная трансформаторная подстанция	Индивидуальный проект
3	ДГУ	Заводского изготовления
4	ЛОС	Заводского изготовления

Ведомость проектируемых площадок

Обозна- чение	Наименование	Площадь, м²	Тип покрытия
А	Детская площадка	176.0	резиновое покрытие
Б	Площадка для отдыха взрослых	31.0	брусчатка
В	Площадка для сушки белья	27.0	асфальтобетон
Γ	Площадка для чистки вещей	18.0	асфальтобетон
Д	Площадка для 2-х мусорных контейнеров	7.50	бетон

Граница отведенного участка Граница, в которой разрешается размещение объектов капитального строительства

						04-09-2018-ПЗУ							
						Многоквартирный жилой дом в районе ул. Полетаева, д.23 в г. Владивостоке							
Изм.	Кол.уч.	Лист	№ док.	Подпись	Дата								
Исполнил		Шунтова		Megs	-10.18	Cyona decimanopolitică oprolitacelitata	Стадия	Лист	Листов				
Проверил		Луцик		Луцик		Луцик		Tilyan	10.18	Схема планировочной организации земельного участка	П	2	
						Cyona decimanopolitică oprolitacitată	OOO "Maarangnaaya						
ГИП		Онучин		Онучин		Онучин		F	10.18	Схема планировочной организации земельного участка. M1:500	ООО "Мосгорпроект - мастерская №5"		
Н. контр.		Луцик		T. Sygn	10.18	SOMOTIBILOTO Y IGOTIGE. WT. OOO	мастерская мчэ						

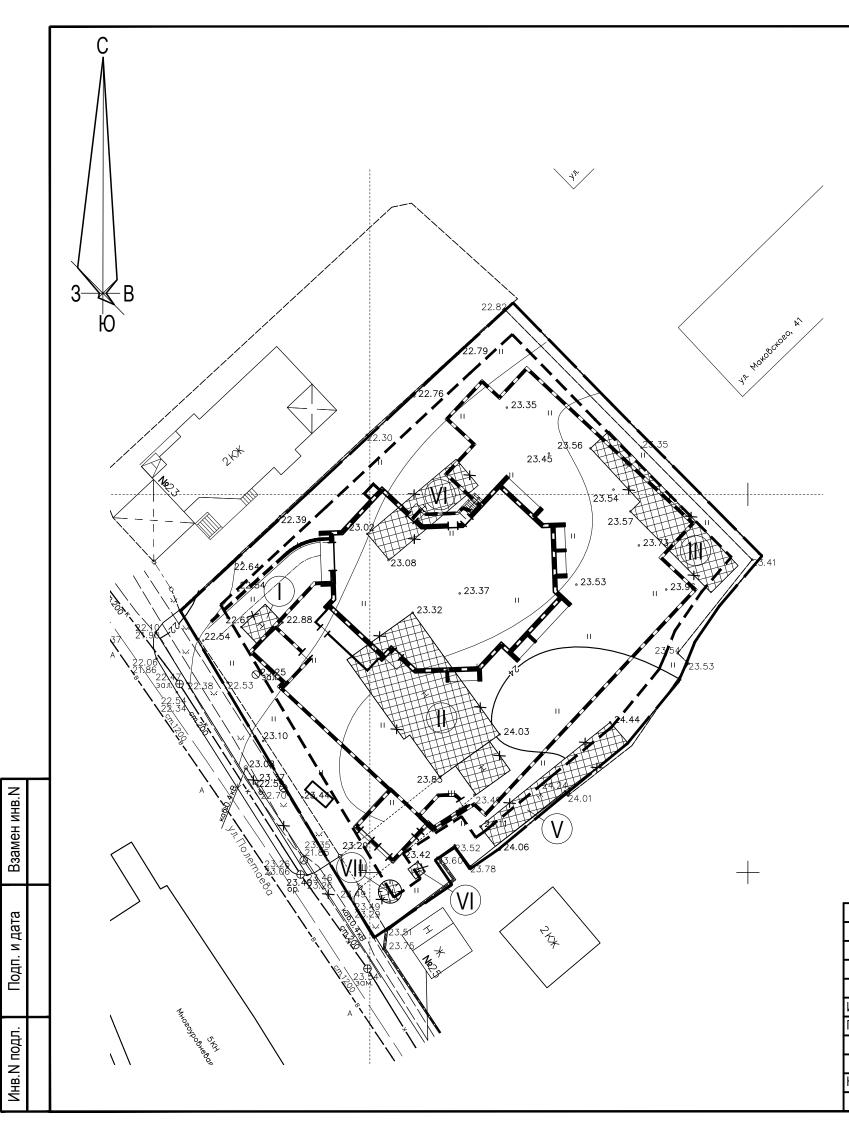

Ведомость сооружений, подлежащих сносу

п/п	Coopyakaling	эство		геристика ужения	Показатели на одно сооружение		
П/п gNeN	Сооружения	Количество	Этажность	Материал стен	Площадь застройки, м²	Строит. объём, м³	
Ι	Умывальник	1	1	Дерев.	14.40	36.0	
П	Спальный корпус	1	1	Дерев.	194.50	583.50	
III	Хозблок	1	1	Дерев.	91.50	205.88	
IV	Склад	1	1	Дерев.	49.0	110.25	
V	Дом обслуги	1	1	Дерев.	65.80	197.40	
VI	Туалет	1	1	Дерев.	1.50	3.0	
VII	Беседка	1	1	Дерев.	7.45	18.60	


Перед началом строительных работ выполнить:

- снос существующих сооружений (см."Ведомость сооружений, подлежащих сносу"); вынос воздушной электросети 0,4 кВ;
- разборку фундаментов;
- вывоз строительного мусора.

Условные обозначения:

Граница отведенного участка Граница, в которой разрешается размещение объектов капитального строительства Сооружения, подлежащие сносу

						04-09-2018-ПЗУ				
	V		No	П	П	Многоквартирный жилой дом в районе ул. Полетаева, д.23 в г. Владивостоке				
Изм.	Кол.уч.	Лист	№ док.	Подпись	Дата					
Испол	нил	Луцик		J. lygg	10.18	Cyono EEGUNDODOUNOÑ ODEGUNOOUNA	Стадия	Лист	Листов	
Проверил Шунтова		ва	Megs	-10.18	Схема планировочной организации земельного участка	П	3			
Н. контр.		Шунто	ва	Megs	-10.18	Опорный план. М1:500	000	"Мосгор истерска	опроект - я №5"	

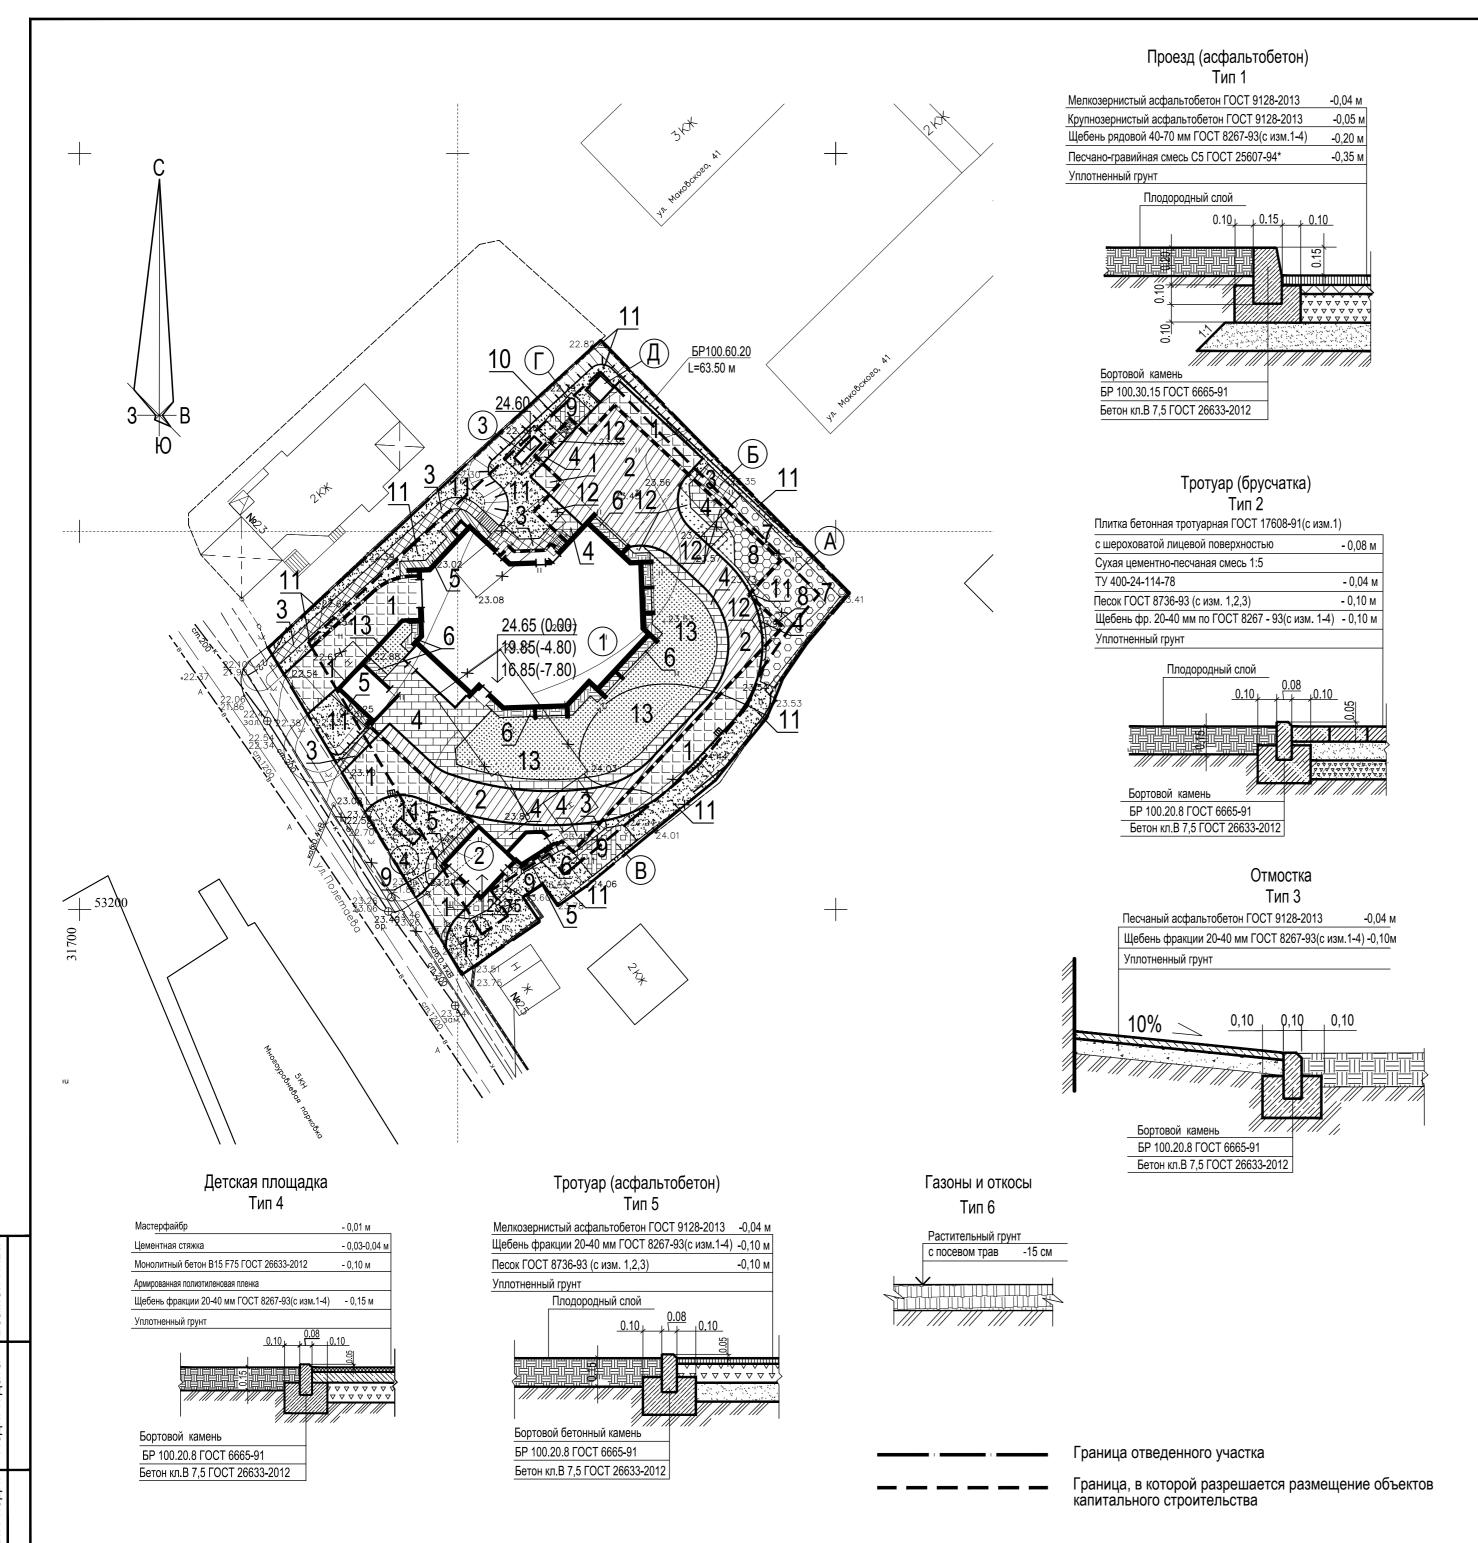

Экспликация зданий и сооружений

Номер по ген-	Наименование	Примечание
плану		
1	Многоквартирный жилой дом	Индивидуальный проект
2	Пристроенная трансформаторная подстанция	Индивидуальный проект
3	ДГУ	Заводского изготовления
4	ЛОС	Заводского изготовления

Ведомость проектируемых площадок

Обозна- чение	Наименование	Площадь, м²	Тип покрытия
А	Детская площадка	176.0	резиновое покрытие
Б	Площадка для отдыха взрослых	31.0	брусчатка
В	Площадка для сушки белья	27.0	асфальтобетон
Г	Площадка для чистки вещей	18.0	асфальтобетон
Д	Площадка для 2-х мусорных контейнеров	7.50	бетон

Ведомость тротуаров, дорожек и площадок

Тоз.	Наименование	Тип	Площадь покрытия, м²	Примечание
1	Проезд по грунту с бордюром из бортового камня БР 100.30.15 L=98,0м.п.	1	364.0	асфальтобетон
2	Проезд по кровле с бордюром из бортового камня БР 100.30.15 L=147,0м.п.	См. АР	474.0	асфальтобетон
3	Тротуар и площадка по грунту с бордюром из бортового камня БР 100.20.8 L=111,0м.п.	2	96.0	брусчатка
4	Тротуар и площадка по кровле с бордюром из бортового камня БР 100.20.8 L=106,0м.п.	См. АР	258.0	брусчатка
5	Отмостка по грунту с бордюром из бортового камня БР 100.20.8 L=38,0м.п.	3	37.0	асфальтобетон
6	Отмостка по кровле с бордюром из бортового камня БР 100.20.8 L=52,0м.п.	См. АР	55.0	асфальтобетон
7	Детская площадка по грунту с бордюром из бортового камня БР 100.20.8 L=20,0м.п.	4	132.0	резиновое покрытие
8	Детская площадка по кровле с бордюром из бортового камня БР 100.20.8 L=15,0м.п.	См. АР	44.0	брусчатка
9	Хозяйственная площадка по грунту с бордюром из бортового камня БР 100.20.8 L=28,0м.п.	5	64.0	асфальтобетон
10	Хозяйственная площадка по кровле с бордюром из бортового камня БР 100.20.8 L=2,0м.п.	См. АР	4.0	асфальтобетон
11	Газон (20 см плодородного слоя) по грунту	6	682.0	газон (в т.ч. 144 м² на откосах)
12	Газон (20 см плодородного слоя) по кровле	См. АР	43.0	газон
13	Цветник (30 см плодородного слоя) по кровле	См. АР	393.0	многолетники

						04-09-2018-ПЗУ				
						Многоквартирный жилой дом в районе ул. Полетаева, д.23 в г. Владивостоке				
	Кол.уч.		№ док.	Подпись	Дата					
Исполн	нил	Луцик		J. lygg	10.18	Схема планировочной организации	Стадия	Лист	Листов	
Провер	Іроверил Шунтова		за	Megs	-10.18	земельного участка	П	4		
Н. контр.		Шунто	за	llegs	-10.18	План покрытий. М1:500	ООО "Мосгорпр мастерская		опроект - я №5"	

Ведомость элементов озеленения

Поз.	Наименование породы или вида насаждения	Возр. лет	Кол.	Примечание
	Кустарники			
а	Дерен белый	3	70	с комом 0,3х0,3 - 50%
б	Акация желтая	3	70	саженцы - 50%
В	Сирень	3	30	с комом 0,3х0,3 - 50%
Г	Спирея калинолистная	3	70	саженцы - 50%
	Итого кустарников		240	
	Итого с учетом 10% отпада		264	

Граница отведенного участка

Граница, в которой разрешается размещение объектов капитального строительства

Экспликация зданий и сооружений

Номер по ген- плану	Наименование	Примечание
1	Многоквартирный жилой дом	Индивидуальный проект
2	Пристроенная трансформаторная подстанция	Индивидуальный проект
3	ДГУ	Заводского изготовления
4	лос	Заводского изготовления


Ведомость проектируемых площадок


Обозна- чение	Наименование	Площадь, м²	Тип покрытия
А	Детская площадка	176.0	резиновое покрытие
Б	Площадка для отдыха взрослых	31.0	брусчатка
В	Площадка для сушки белья	27.0	асфальтобетон
Γ	Площадка для чистки вещей	18.0	асфальтобетон
Д	Площадка для 2-х мусорных контейнеров	7.50	бетон

Ведомость малых форм архитектуры

Условн. изображ.	Наименование	Кол-во, шт	Типовой проект (Код)
	Лавочка бетонная со спинкой	8	МФ 1.14 "Атрикс"
	Лавочка эконом	3	МФ 1.15 "Атрикс"
0	Урна круглая деревянная	9	МФ 6.065 "Атрикс"
	Игровой комплекс Атракцион	1	ДИК 3.08 "Атрикс"
\oplus	Карусель с 6-ю сидениями	1	ДИО 2.01 "Атрикс"
	Песочница со спойлерами и счетами	1	МФ 3.11 "Атрикс"
8	Качалка на пружине "Мотоцикл"	1	ДИО 4.04 "Атрикс"
Þ₩I	Качалка-балансир	1	ДИО 3.07 "Атрикс"
	Столик со скамейками	1	МФ 2.05 "Атрикс"
	Стойка для сушки белья	2	МФ 6.16 "Атрикс"
	Стойка для сушки ковров	1	МФ 6.01 "Атрикс"
	Площадка на 2 мусорных контейнера	1	см. лист 8
-0 0 0	Ограждение детской площадки металлическое МФ 7.081-84 "Атрикс"	1	L=62.0 м
	Ограждение металлическое ДГУ серия GARDIS 2D	1	L=18.30 м

						04-09-2018-ПЗУ				
						Многоквартирный жилой дом в районе ул. Полетаева, д.23 в г. Владивостоке				
3M.	Кол.уч.	Лист	№ док.	Подпись	Дата	в т. владивостокс				
полн	ІИЛ	Луцик		J. lygg	10.18	Cyona EEGUNDODOUNOŬ ODFOUNDOUNIA	Стадия	Лист	Листов	
овер	оверил Шунтова		за	Megs	10.18	Схема планировочной организации земельного участка	П	5		
		<u> </u>			igsqcup	,				
контр.		Шунтова 🔏			igsqcup	План озеленения и размешения малых	План озеленения и размешения малых ООО "Мосгорпроект.			
				llegs	10.18	План озеленения и размещения малых архитектурных форм. М1:500	ООО "Мосгорпроект - мастерская №5"			

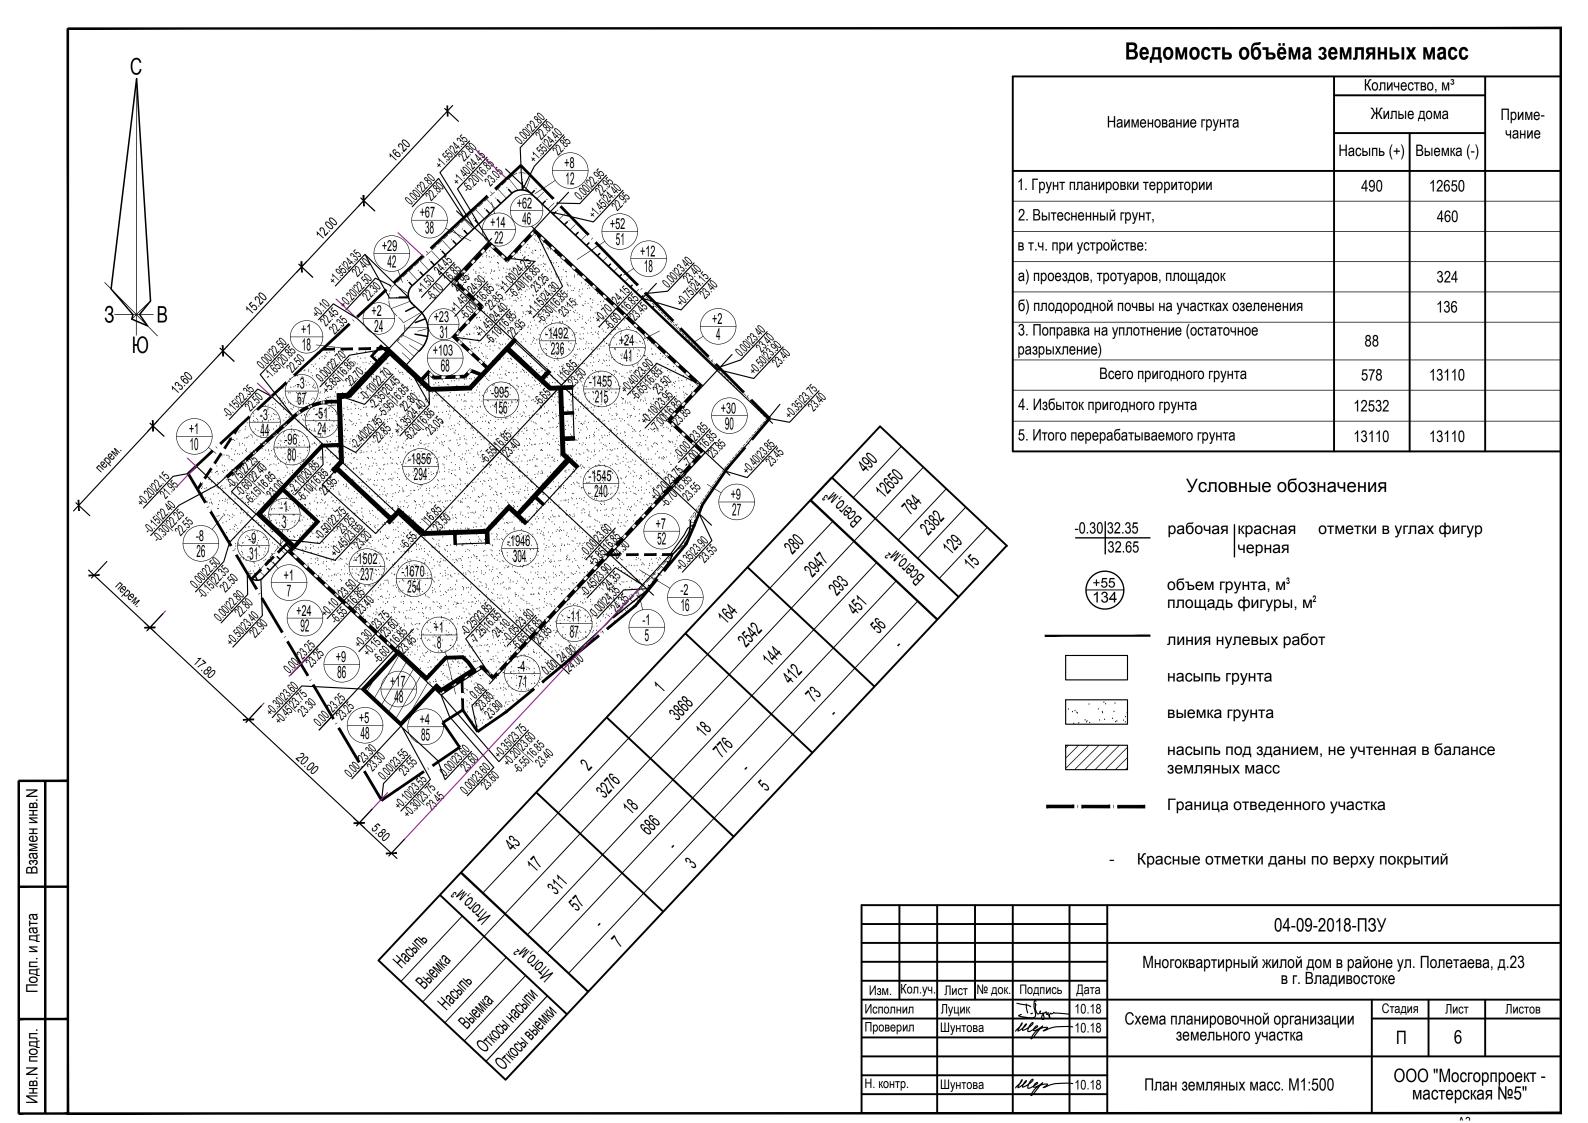

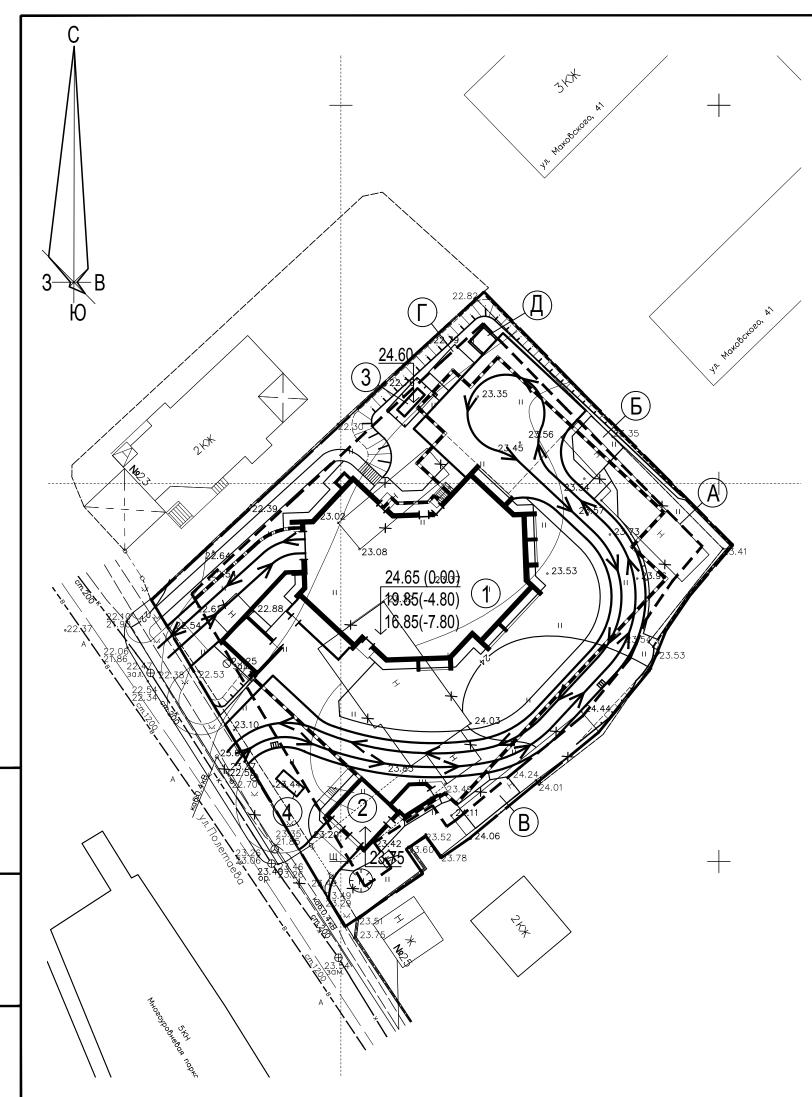

Взамен инв.N

Подп. и дата

Инв. N подл.

Экспликация зданий и сооружений

Номер по ген- плану	Наименование	Примечание
1	Многоквартирный жилой дом	Индивидуальный проект
2	Пристроенная трансформаторная подстанция	Индивидуальный проект
3	ДГУ	Заводского изготовления
4	лос	Заводского изготовления

Ведомость проектируемых площадок

Обозна- чение	Наименование	Площадь, м²	Тип покрытия		
А	Детская площадка	176.0	резиновое покрытие		
Б	Площадка для отдыха взрослых	31.0	брусчатка		
В	Площадка для сушки белья	27.0	асфальтобетон		
Γ	Площадка для чистки вещей	18.0	асфальтобетон		
Д	Площадка для 2-х мусорных контейнеров	7.50	бетон		

Направление движения автомобильного транспорта

Граница отведенного участка

Граница, в которой разрешается размещение объектов капитального строительства

						04-09-2018-ПЗУ			
Изм.	Кол.уч.	Лист	№ док.	Подпись	Дата	Многоквартирный жилой дом в районе ул. Полетаева, д.23 в г. Владивостоке			
Исполнил		Луцик		T. Sygn	10.18	Судма планираранной арганизации	Стадия	Лист	Листов
Проверил		Шунтова		Megs	-10.18	Схема планировочной организации земельного участка	П	7	
Н. контр.		Шунто	ва	Megs	-10.18	Схема движения транспорта. М1:500	ООО "Мосгорпрое мастерская №5		опроект - я №5"

2

Стойка Ст-1 Схема ограждения Рядовое звено Зв-1 ∐вид А см. АОЗ-11-7-86 / см. АОЗ-11-7-86 л. 2-6 л. 2-7 см. АОЗ-11-7-86 л. 2-6 Зв-2 см. АОЗ-11-7-86 Ст-1 л. 2-7 2500 150 280 280 280 280 280 150 3000 1980 83 / 2 Сетка стальная Ø3 плетенная одинарная с квадратными ячейками Рядовое звено Зв-2 50x50 см. АОЗ-11-7-86 см. АОЗ-11-7-86 см. АОЗ-11-7-86 л. 2-7 Вид А л. 2-6 M-2/ Вырезать из пластины 100 см. АОЗ-11-7-86 л. 2-7 340 <u>6</u> 340 <u>4</u>/ 350 350 250 250 2500 Бетон 2380 3000 B10, F75 Сетка стальная Ø3 плетенная одинарная с квадратными ячейками 1. Расположение площадки под мусорные баки на местности см. на листе 2 раздела ГП. 50x50 1-1 (2-2) 2. Под монолитную плиту выполнить подготовку толщиной 100 мм из щебня ГОСТ 8267-93 . 3. Для установки стоек СТ-1 в процессе бетонирования оставить отверстия 150х150 глубиной 350 мм., после установки стоек отверстия забетонировать. 4. Размеры звена даны по наружным граням. 990 (1190) 990 (1190) 5. Сварные работы производить швами по ГОСТ 5264-80 электродами Э42 ГОСТ 9467-75*. 1980 (2380) 6. Металлические конструкции после сварки и монтажа окрасить двумя слоями эмали ПФ-115 по слою грунтовки ГФ-021 ГОСТ 25129-89*

Спецификация изделий

Марка позиция	Обозначение	Наименование			Масса, ед. кг	Примечан.
Зв-1		Рядовое звено Зв-1		2	27,7	
Зв-2		Рядовое звено Зв-2		1	31,11	
Ст-1		Стойка Ст-1		4	14,00	
M-1	ГОСТ 103-2006	Полоса 40х4	L=150	4	0,2	
M-2	ГОСТ 103-2006	Полоса 40х4	L=300	4	0,4	
		Бетон класс В10	3,75 m³			
	ГОСТ 8267-93	Щебень 40-70 мм	0,90 м³			
		Стойка Ст-	<u>1</u>		14.00	
1	ГОСТ 8732-78	Труба 83х3,5	L=1700	1	13.24	
2	ГОСТ 103-2006	Полоса 100х4	L=100	1	0.38	
		<u>Рядовое звено</u>	3в-1		27,7	
1	FOCT 5781-82	Арматура Ø 20 A I	6,46 п.м.		16,00	
2	FOCT 5781-82	Арматура Ø 20 A I	L=1250	1	3,1	
3	ГОСТ 5781-82	Арматура Ø 6 A I	L=1060	2	0,24	
4	FOCT 5781-82	Арматура Ø 6 A I	L=1790	2	0,4	
5	ГОСТ 103-2006	Полоса 30х4	L=212	4	0,23	
6	ГОСТ 103-2006	Полоса 20х4	L=40	14	0,025	
7	FOCT 5336-80*	Сетка 1-50-3,0	2,5 m²		6,05	
		Рядовое звено Зв-2			31,11	
1	FOCT 5781-82	Арматура Ø 20 A I	7,26 п.м.		18,00	
2	FOCT 5781-82	Арматура Ø 20 A I	L=1250	1	3,1	
3	FOCT 5781-82	Арматура Ø 6 A I	L=1060	2	0,24	
4	FOCT 5781-82	Арматура Ø 6 A I	L=2190	2	0,5	
5	ГОСТ 103-2006	Полоса 30х4	L=212	4	0,23	
6	ГОСТ 103-2006	Полоса 20х4	L=40	14	0,025	
7	FOCT 5336-80*	Сетка 1-50-3,0	3,0 m²		7,26	

		\exists					04-09-2018-ПЗУ				
	Кол.у	,u	Лист	№ док.	Подпись	Дата	Многоквартирный жилой дом в районе ул. Полетаева, д.23 в г. Владивостоке				
полі	нил		Луцик		J. lygg	10.18	Схема планировочной организации	Стадия	Лист	Листов	
ове	рил	+	Шунто	ва	Meys	-10.18	земельного участка	П	8		
KOH	гр.		Шунтог	ва	Weys	-10.18	Площадка для мусорных контейнеров. Звено ограждения Зв-1, Зв-2	ООО "Мосгорпроен мастерская №5"		опроект - я №5"	

